

配管詳細図

乗越し部平面図

(雷気・機械設備) エ 事 名 R7波土 善蔵川 海・大里 排水設備工事(担い手確保型)

事業者名 徳島県南部総合県民局県土整備部<美波>

海部郡海陽町大里(善蔵川排水機場)


図面番号

3 / 11


路線名等 善蔵川

縮尺


会社名

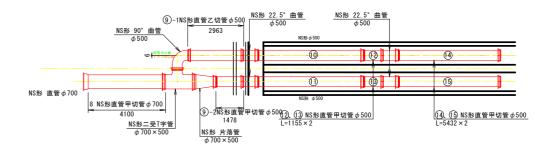


埋設管敷設断面図

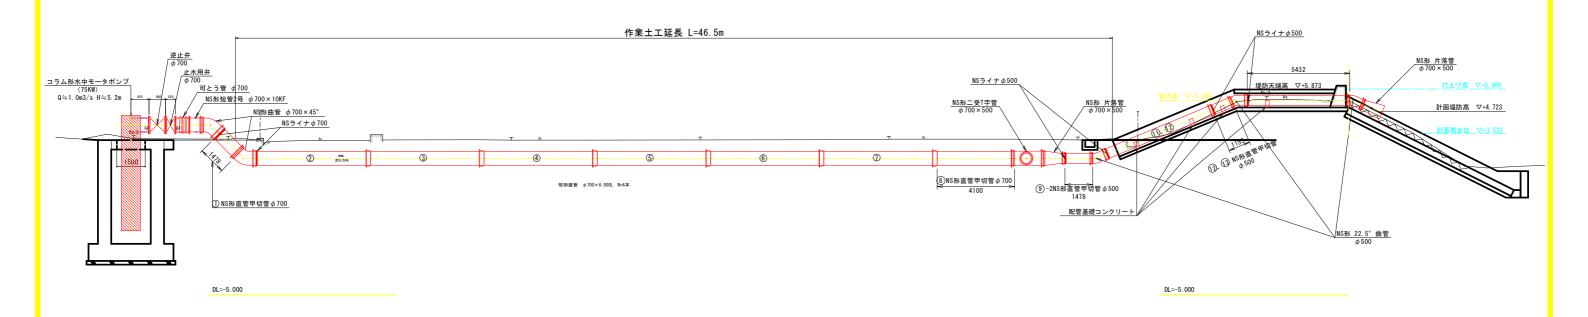


配管断面図

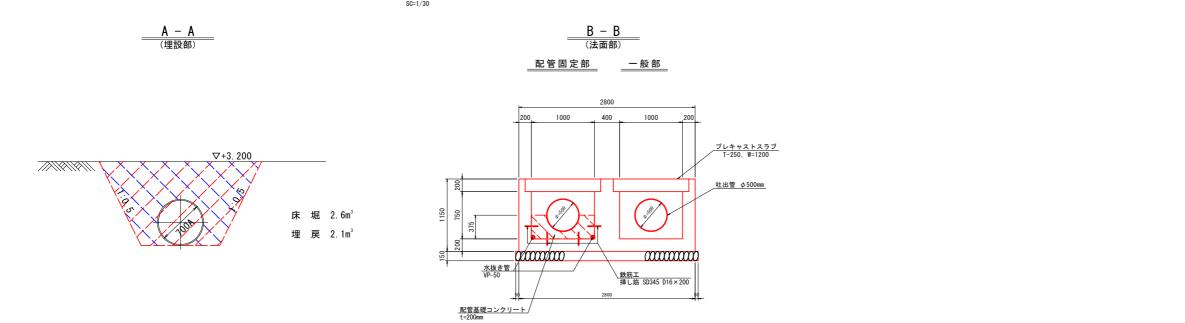

<u>側面図</u> 正面図

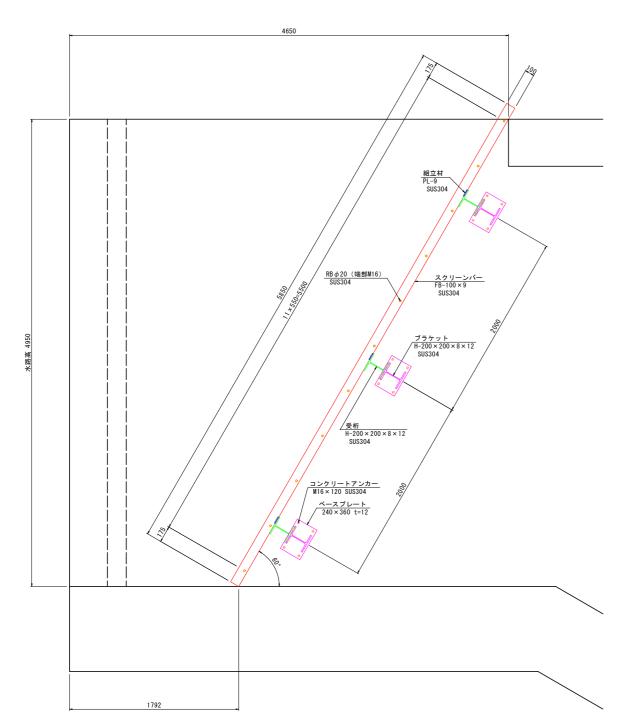

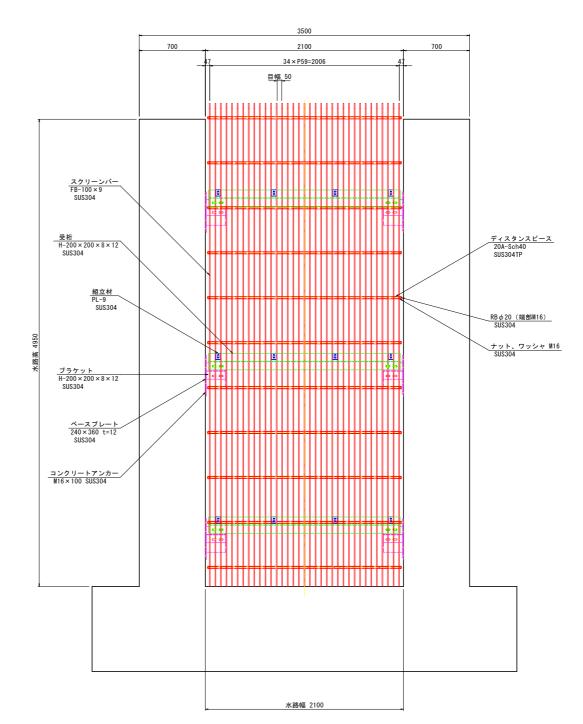


スクリーン設計仕様

形 式	ステンレス製バースクリーン
設 置 数	1 基
純径間×有効高	2. 10m × 4. 95m
バーピッチ	59mm
目 幅	50mm
傾 斜 角 度	60°

(電気・機	械設備)		
工事名	R7波土 善蔵川 排力		(担い手確保型)
路線名等	善蔵川		
工事箇所	海部郡海陽町大	里(善蔵川扌	非水機場)
図面名	スクリーン詳細[図	
縮尺	1:20	図面番号	4 / 11
会 社 名			
事業者名	徳島県南部総合!	県民局県土3	整備部<美波>

コラムポンプ中央監視操作盤外形図 _{s=1/10}

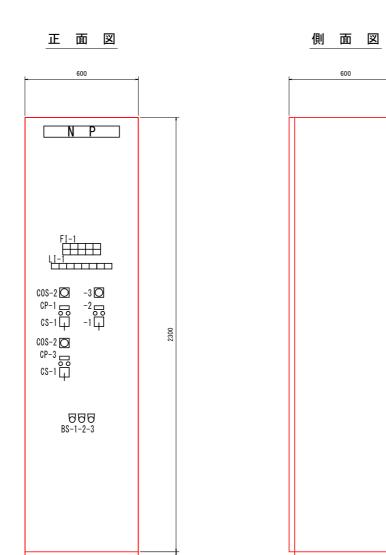

郢	号	名 称	盤	郢	号	備	考
N	Р	コラムポンプ中央監視操作盤					
形	式	屋内自立形					
面	数	1 面					
C F	-1	NO.3 自家発					
	-2	NO.4 自家発					
	-3	コラムポンプ					
備	考	スペースヒーター、盤内灯、コンセント付					

FI-1			
NO. 1 自家発 重故障	重油槽 (自家発用) 油面上昇	コラムポンプ 故障	予備
NO. 2 自家発 重故障	重油槽 (自家発用) 油面低下	ポンプ井 水位異常低下	予備

LI-1							
NO. 3	NO. 3	NO. 3	NO. 3	NO. 4	NO. 4	NO. 4	NO. 4
自家発							
中央	現場	起動	電圧確立	中央	現場	起動	電圧確立

<u>注 記</u> 1. 本図は全て今回を示す。

(電気・機	械設備)		
工事名	R7波土 善蔵川 排水		(担い手確保型)
路線名等	善蔵川		
工事箇所	海部郡海陽町大里	2 (善蔵川抽	非水機場)
図面名	コラムポンプ中央	·監視操作館	整外形図
縮尺	1:10	図面番号	5 / 11
会社名			
事業者名	徳島県南部総合県	民局県土土	を備部<美波>

記 号 名 称
COS -1 切換スイッチ (現 場一中 央) -2 " (手 動一自 動)


C S -1 操作スイッチ (停 止ー運 転)

BS-1 押釦スイッチ (警報停止) -2 " (表示復帰)

5 E 引釦スイッチ (非常停止)

(ランプテスト)

動力制御盤外形図 s=1/10

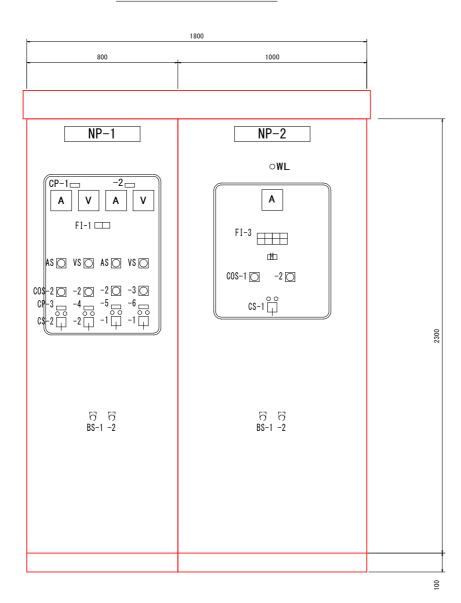

FI-1


111	
自家発側	商用側
MCCB断	MCCB断

FI-3			
コラムポンプ 過負荷	コラムポンプ 地 絡	リアクトル 故 障	制御電源断
コラムポンプ 3 E動作	ポンプ井 水位低	コンデンサ 故 障	予 備

記号	名 称	盤記号	備考
N P-1	自家発切替・補機盤		
形式	屋外自立形		
面 数	1 面		
C P -1	自家発		
-2	商用		
-3	自家発切替		
-4	自家発一商用切替		
備考	スペースヒーター、盤内灯、コンセント付		

58	号	名 称	盤	記	号	備	考
N F	P-2	コラムポンプ動力制御盤					
形	式	屋外自立形					
面	数	1 面					
備	考	スペースヒーター、盤内灯、コンセント付					

側面図

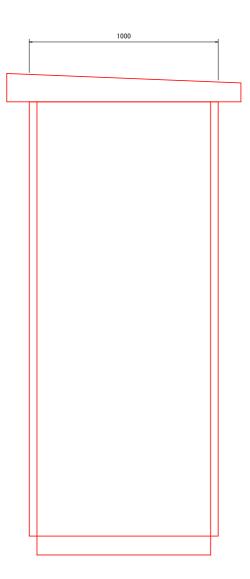


凡 例		
記号	名 称	
COS -1	切換スイッチ (現 場一中 央)	
-2	〃 (手 動一自 動)	
-2	" (NO. 1—NO. 2)	
C S -1	操作スイッチ (停 止ー運 転)	
-2	// (No. 1側—No. 2側)	
B S -1	押釦スイッチ(ランプテスト)	
-2	" (表示復帰)	


<u>注 記</u> 1. 本図は全て今回を示す。

(電気・機	城設備)
工事名	R7波土 善蔵川 海・大里 排水設備工事(担い手確保型)
路線名等	善蔵川
工事箇所	海部郡海陽町大里 (善蔵川排水機場)
図面名	自家発切替・補機盤外形図
縮尺	1:10 図面番号 6 / 11
会社名	
事業者名	德島県南部総合県民局県土整備部<美波>

システム構成図

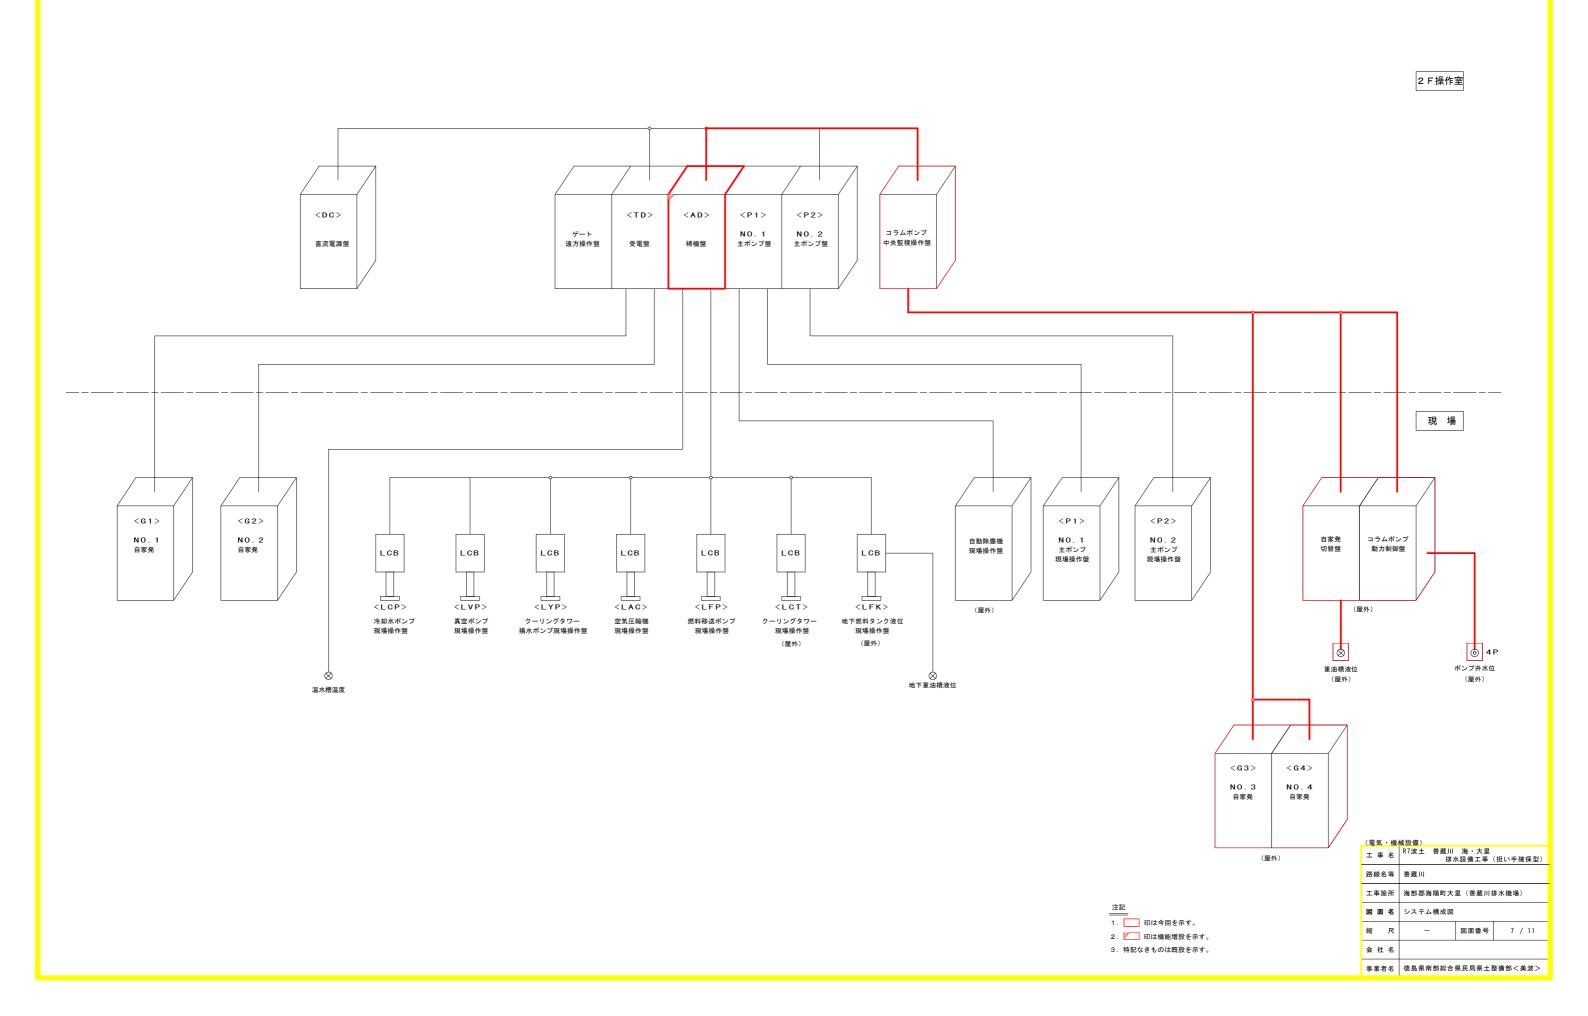

受電·自家発盤単線結線図 (参考図)

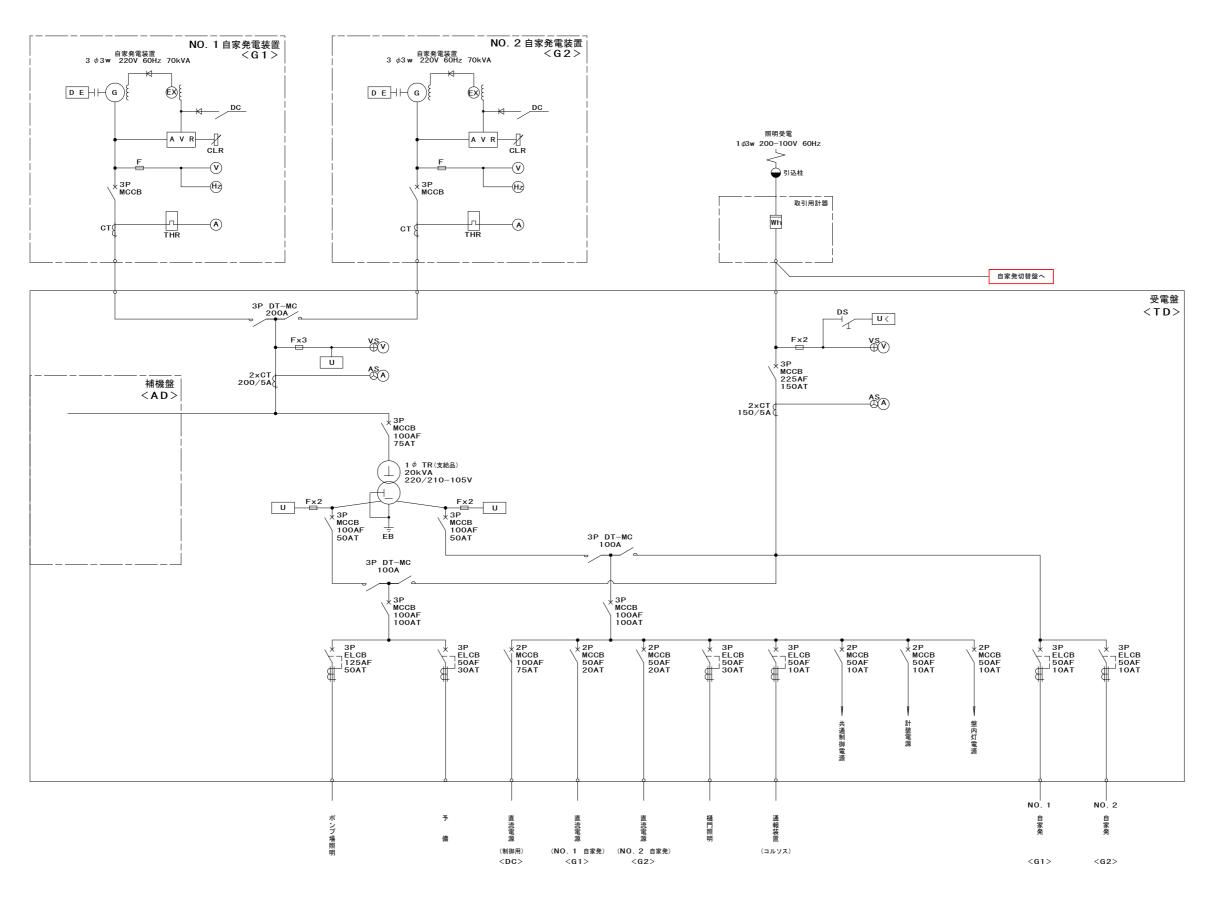

凡例		
記号	名	称
Α	交流電流計	
AS	同上切換スイッチ	
V	交流電圧計	
vs	同上切換スイッチ	
Hz	周波数計	
WH	電力量計	
U <	不足電圧継電器	
U	電圧継電器	
TR	変圧器	
THR	熱動継電器	
СТ	変流器	
DS	断路器	
ZCT	零相変流器	
DT-DS	双投式断路器	
ELCB	漏電遮断器	
MCCB	配線用遮断器	
F	ヒューズ	
D/E	ディーゼル機関	
EX	励磁装置	
AVR	自動電圧調整器	
CLR	限流抵抗器	
\bigcirc	構内第1柱	


(電気・機	械設備)
工事名	R7波土 善蔵川 海・大里 排水設備工事(担い手確保型)
路線名等	善蔵川
工事箇所	海部郡海陽町大里(善蔵川排水機場)
図面名	受電・自家発盤単線結線図(参考図)
縮尺	- 図面番号 8 / 11
会社名	
事業者名	徳島県南部総合県民局県土整備部<美波>

 注記

 1.
 印は今回を示す。

 2.
 特記なきものは既設を示す。

コラムポンプ単線結線図 (参考図)

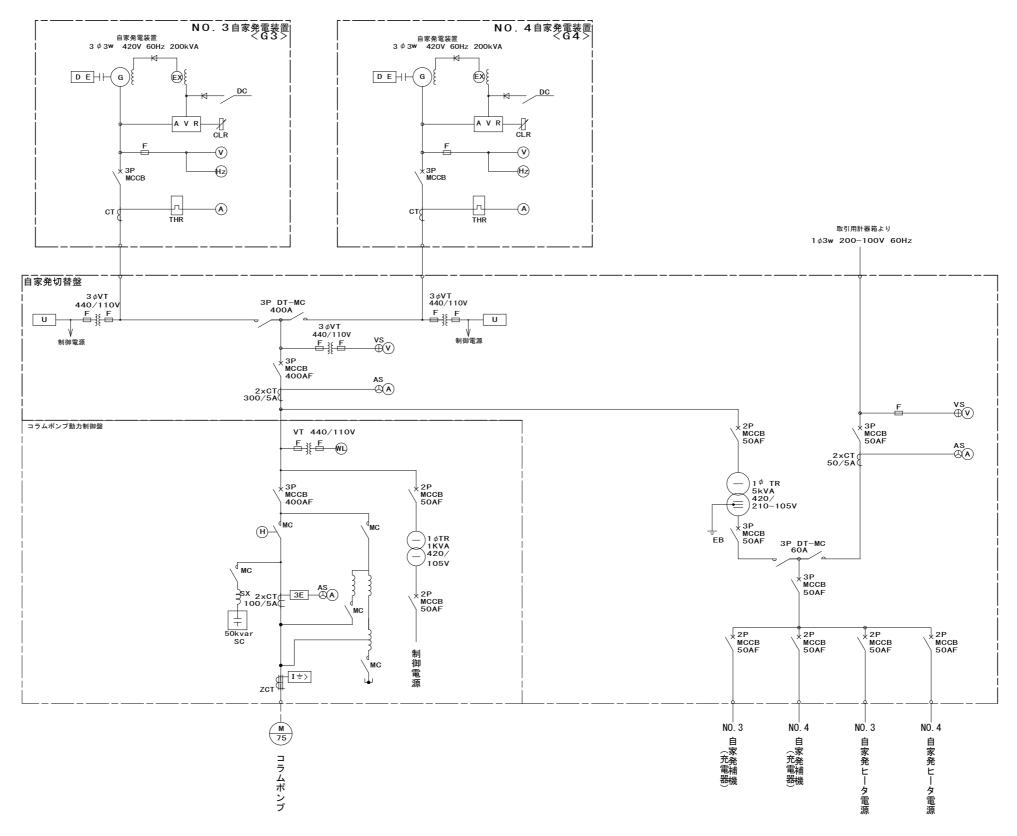



<u>注記</u> 1. 本図は全て今回を示す。

(電気・機	## \$P. (借)
工事名	R7波土 善蔵川 海・大里 排水設備工事(担い手確保型)
路線名等	善蔵川
工事箇所	海部郡海陽町大里 (善蔵川排水機場)
図面名	コラムポンプ単線結線図 (参考図)
縮尺	- 図面番号 9 / 11
会社名	
事業者名	徳島県南部総合県民局県土整備部<美波>


電気配線図 (1/2) (参考図) S=1:100

2階平面図

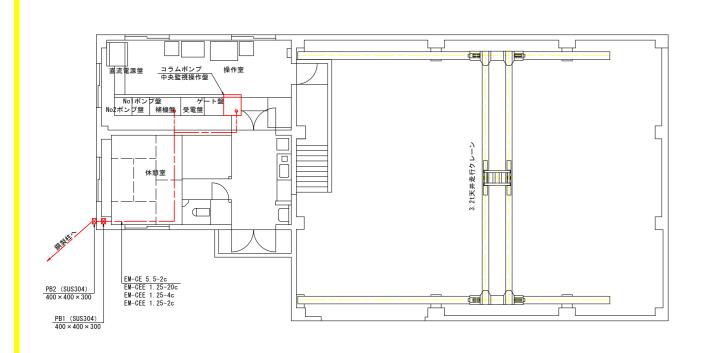

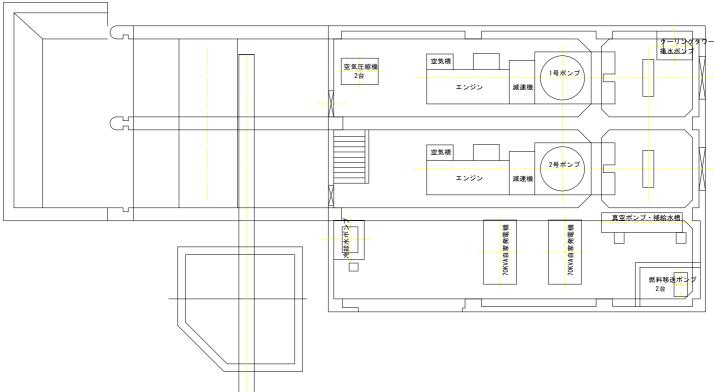




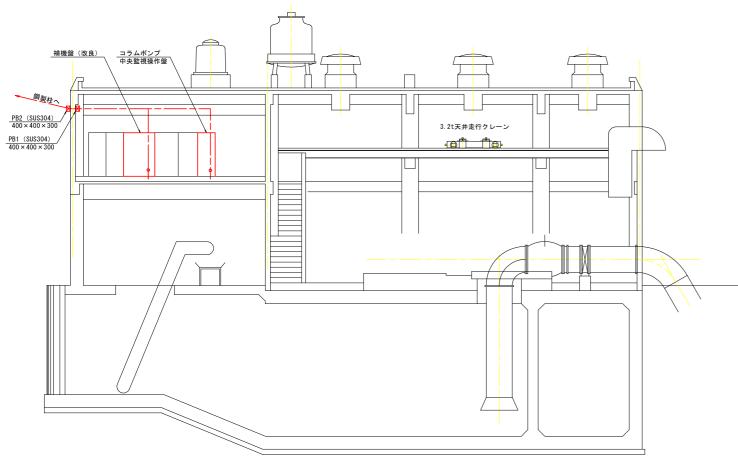

(電気・機	械設備)	
工事名	R7波土 善蔵川 海・大里 排水設備工事(担い手確保型)	
路線名等	善蔵川	
工事箇所	海部郡海陽町大里(善蔵川排水機場)	
図面名	電気配線図(1/2)(参考図:屋内)	
縮尺	1:100 図面番号 10 / 11	
会 社 名		
事業者名	徳島県南部総合県民局県土整備部<美波>	

電気配線図 (2/2) (参考図)

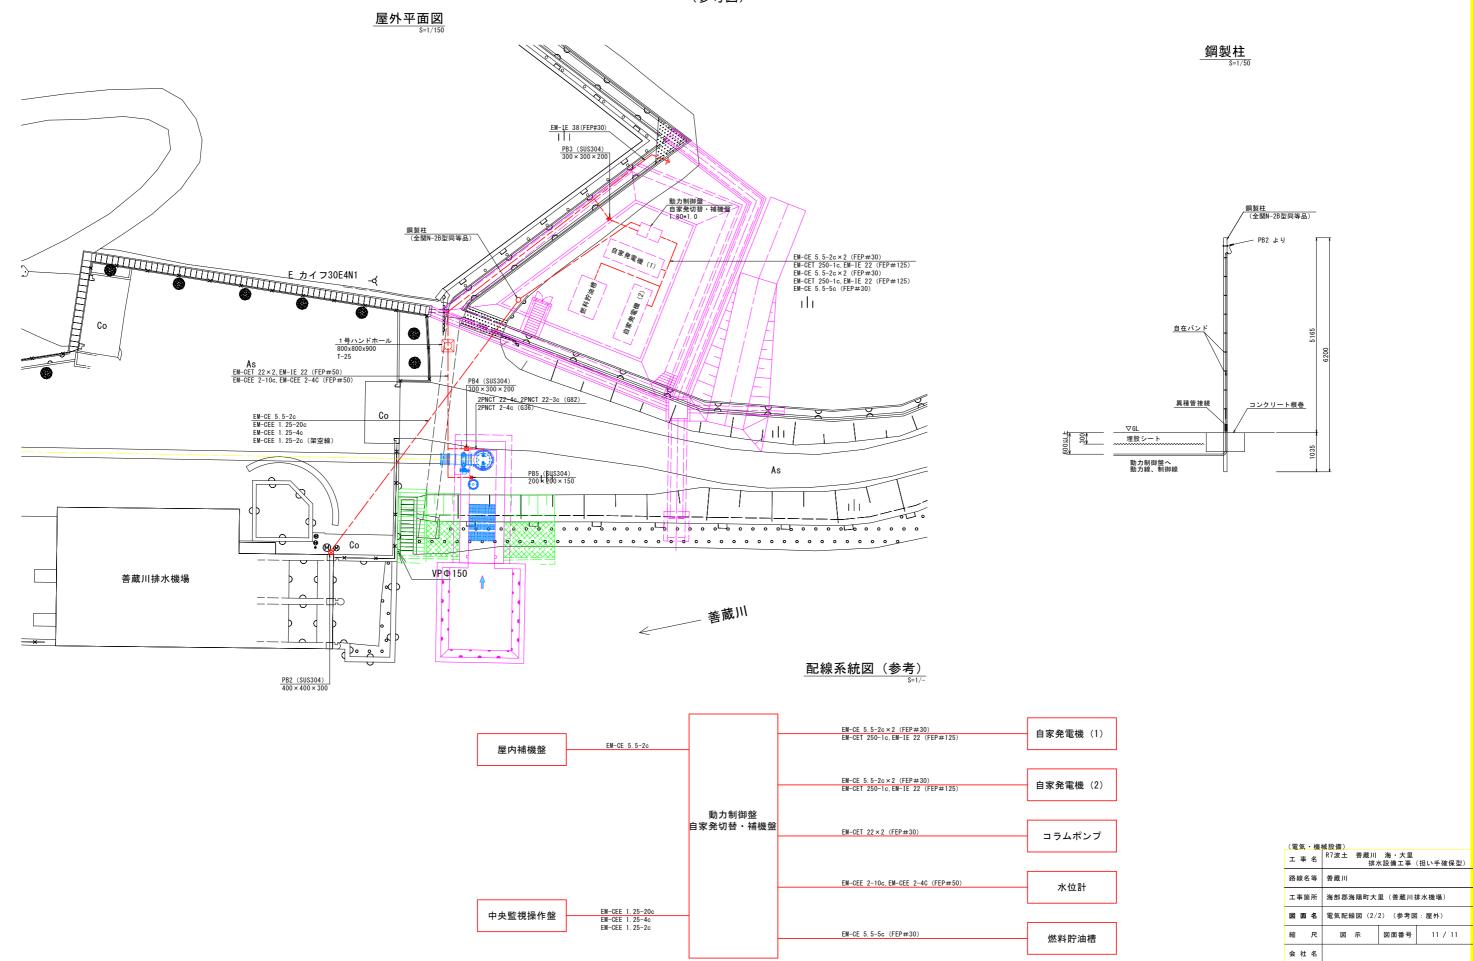

事業者名 徳島県南部総合県民局県土整備部<美波>